


LSA-Plan: L-09 075e Pionierstraße / Zeppelinstraße - Kisselallee vom 01.07.2014
 Behindertengerechter Ausbau ist erfolgt, aktueller Lageplan liegt noch nicht vor

Wasserschutzzone IIIIB




Radfahrstreifen nach RP 310 VLB

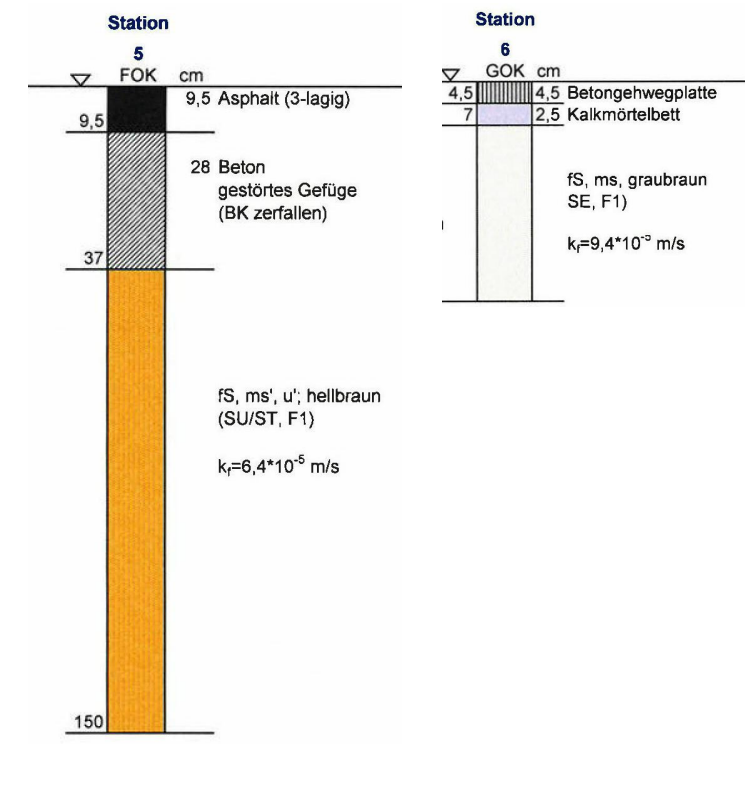


- Legende - Planung**
- 20 cm Asphaltbefestigung - Neubau Fahrbahn nach Bk3,2 RSIO 12, Tafel 1, 15 cm STS aus ungebrauchtem Material
 - 20 cm Asphaltbefestigung - Erneuerung Fahrbahn nach Bk3,2 RSIO 12, Tafel 1, 15 cm STS aus ungebrauchtem Material
 - 10 cm Asphaltbefestigung nach AV Geh- und Radwege, 15 cm STS 0/32 aus ungebrauchtem Material, Gesamtdicke 25 cm
 - 14 cm Asphaltbefestigung Gehwegüberfahrt (Lkw) nach Bk1,0 RSIO 12, Tafel 1, 15 cm STS
 - 14 cm Asphaltbefestigung Parkpflaster nach Bk1,0 RSIO 12, Tafel 1, 15 cm STS
 - Betonsteinpflaster -grau-, auf Bettungsmaterial 0/4 mm gemäß TL Pflaster-SIB '06, Gesamtdicke 10 cm, 15 cm STS 0/32 aus ungebrauchtem Material
 - Gehwegplatten im Kalkmörtelbett auf Bettungsmaterial 0/4 mm gemäß TL Pflaster-SIB '06, Gesamtdicke 10 cm, 15 cm STS 0/32 aus ungebrauchtem Material
 - Taktile Platten im Kalkmörtelbett auf Bettungsmaterial 0/4 mm gemäß TL Pflaster-SIB '06, Gesamtdicke 10 cm, 15 cm Schottertragschicht STS 0/32 aus ungebrauchtem Material
 - Mosaikpflastersteine -Granit- in Passe, auf Bettungsmaterial 0/4 mm gemäß TL Pflaster-SIB '06, Gesamtdicke 10 cm, 15 cm STS 0/32 aus ungebrauchtem Material
 - Kleinsteinpflaster -Granit- in Passe, in gebundener Bauweise mit gebundener Tragschicht, Gesamtdicke 25 cm
 - Baumscheibe / Grünfläche
 - Mulde
 - Schutzgitterdemontage / Holzgitter Demontage
 - Baumfällung
 - Rückbau Regenwasserablauf

- Betonbord H15/30 auf 20 cm Betonfundament C 16/20 mit 15 cm Rückenstütze, unterbrochen oder Wasserleitborde aus Beton
- Betonbord H15/30 auf 20 cm Betonfundament C 16/20 mit 15 cm Rückenstütze
- Bordabsenkung auf +3 cm Aufritt Fußgängerfurt, auf +0 cm Radfahrerturt
- Kasseler Sonderbord auf 20 cm Betonfundament C 16/20, Aufritt 16 cm
- Kasseler Sonderbord Übergangstein auf +16 cm Aufritt, auf +12 cm Aufritt
- Granitbord A1 auf 20 cm Betonfundament C 16/20
- Granitbord A5 auf 20 cm Betonfundament C 16/20 mit 15 cm Rückenstütze
- Betonkantenstein 8x25 grau / weiß auf 20 cm Betonfundament mit 15 cm Rückenstütze
- Z 306 /- vorhandene Verkehrszeichen und Markierung (LSA-Lageplan von Alliander)
- Z 306 /- vorhandene Verkehrszeichen und Markierung (Vermessung)
- Z 306 /- geplante Verkehrszeichen und Markierung
- Radfahrersymbole nach RP 216 VLB
- Rohrverbindung mit Steinschüttung Mulde

Laubbau (Einsteckung)	Fluss	A	Asphalt
Laubbau (Pflanzfahne)	Storlaten	B	Beton
Nadelbaum	Parkuhr	PR	Platte-Rille
Baumstellung	Uhr	PX	Platte-Kunststein
Gasscheiter	Fahne	PB	Platte-Beton
Wasserschleber	Angel	PG	Platte-Granit
Kappe ADL	Verkehrsschild	GP	Größ-Pflaster
Hydrant	Strahlenbereichsschild	KP	Klein-Pflaster
oberer Hydrant	Elektriktafel	BP	Balton-Pflaster
Pumpe	Gastafel	Mo	Mosaikpflaster
Altkauf	Laternen mit Straßenschild	Te	Tenne
Revisionskammer	Laternen mit Verkehrschild	Se	Scheiter
Revisionskammer	Laternen mit VZ und Angel	CU	Kupferstucke
Schallfang	Laternen mit VZ und Angel	Sp	Spült
Abdeckkappe	Laternen mit Angel + Straßenschild	S	Sand
Poller	Laternen mit Angel + Straßenschild	Ra	Raun
Kabelschacht	Haltefahnen	RG	Rangpflaster
Kabelschacht	Schranke	unb	unbepflastert
Kabelschacht	Höhepunkt	A1	Granitbord 38x25
Wandtafel	Hauswengengiebel	A3	Granitbord 18x30
DVK	Treppenhof	A5	Granitbord 15x30
Bank	Baumstumpf	B6	Granitbord 12x30
Anschlagtafel	Fahrradständer	H15	Hohlbord 15x30
Briefkasten	Bodenleuchte	R15	Rundbord 15x25
Telefonzelle	Postkasten	5C	KST 5cm
Telefonzelle	Mülleimer	3C	KST 3cm
Wortrufoase	Friedung	2C	KST 2cm
Taxirufoase	Buschwerk		
	Grenztrom		
	Geländer		

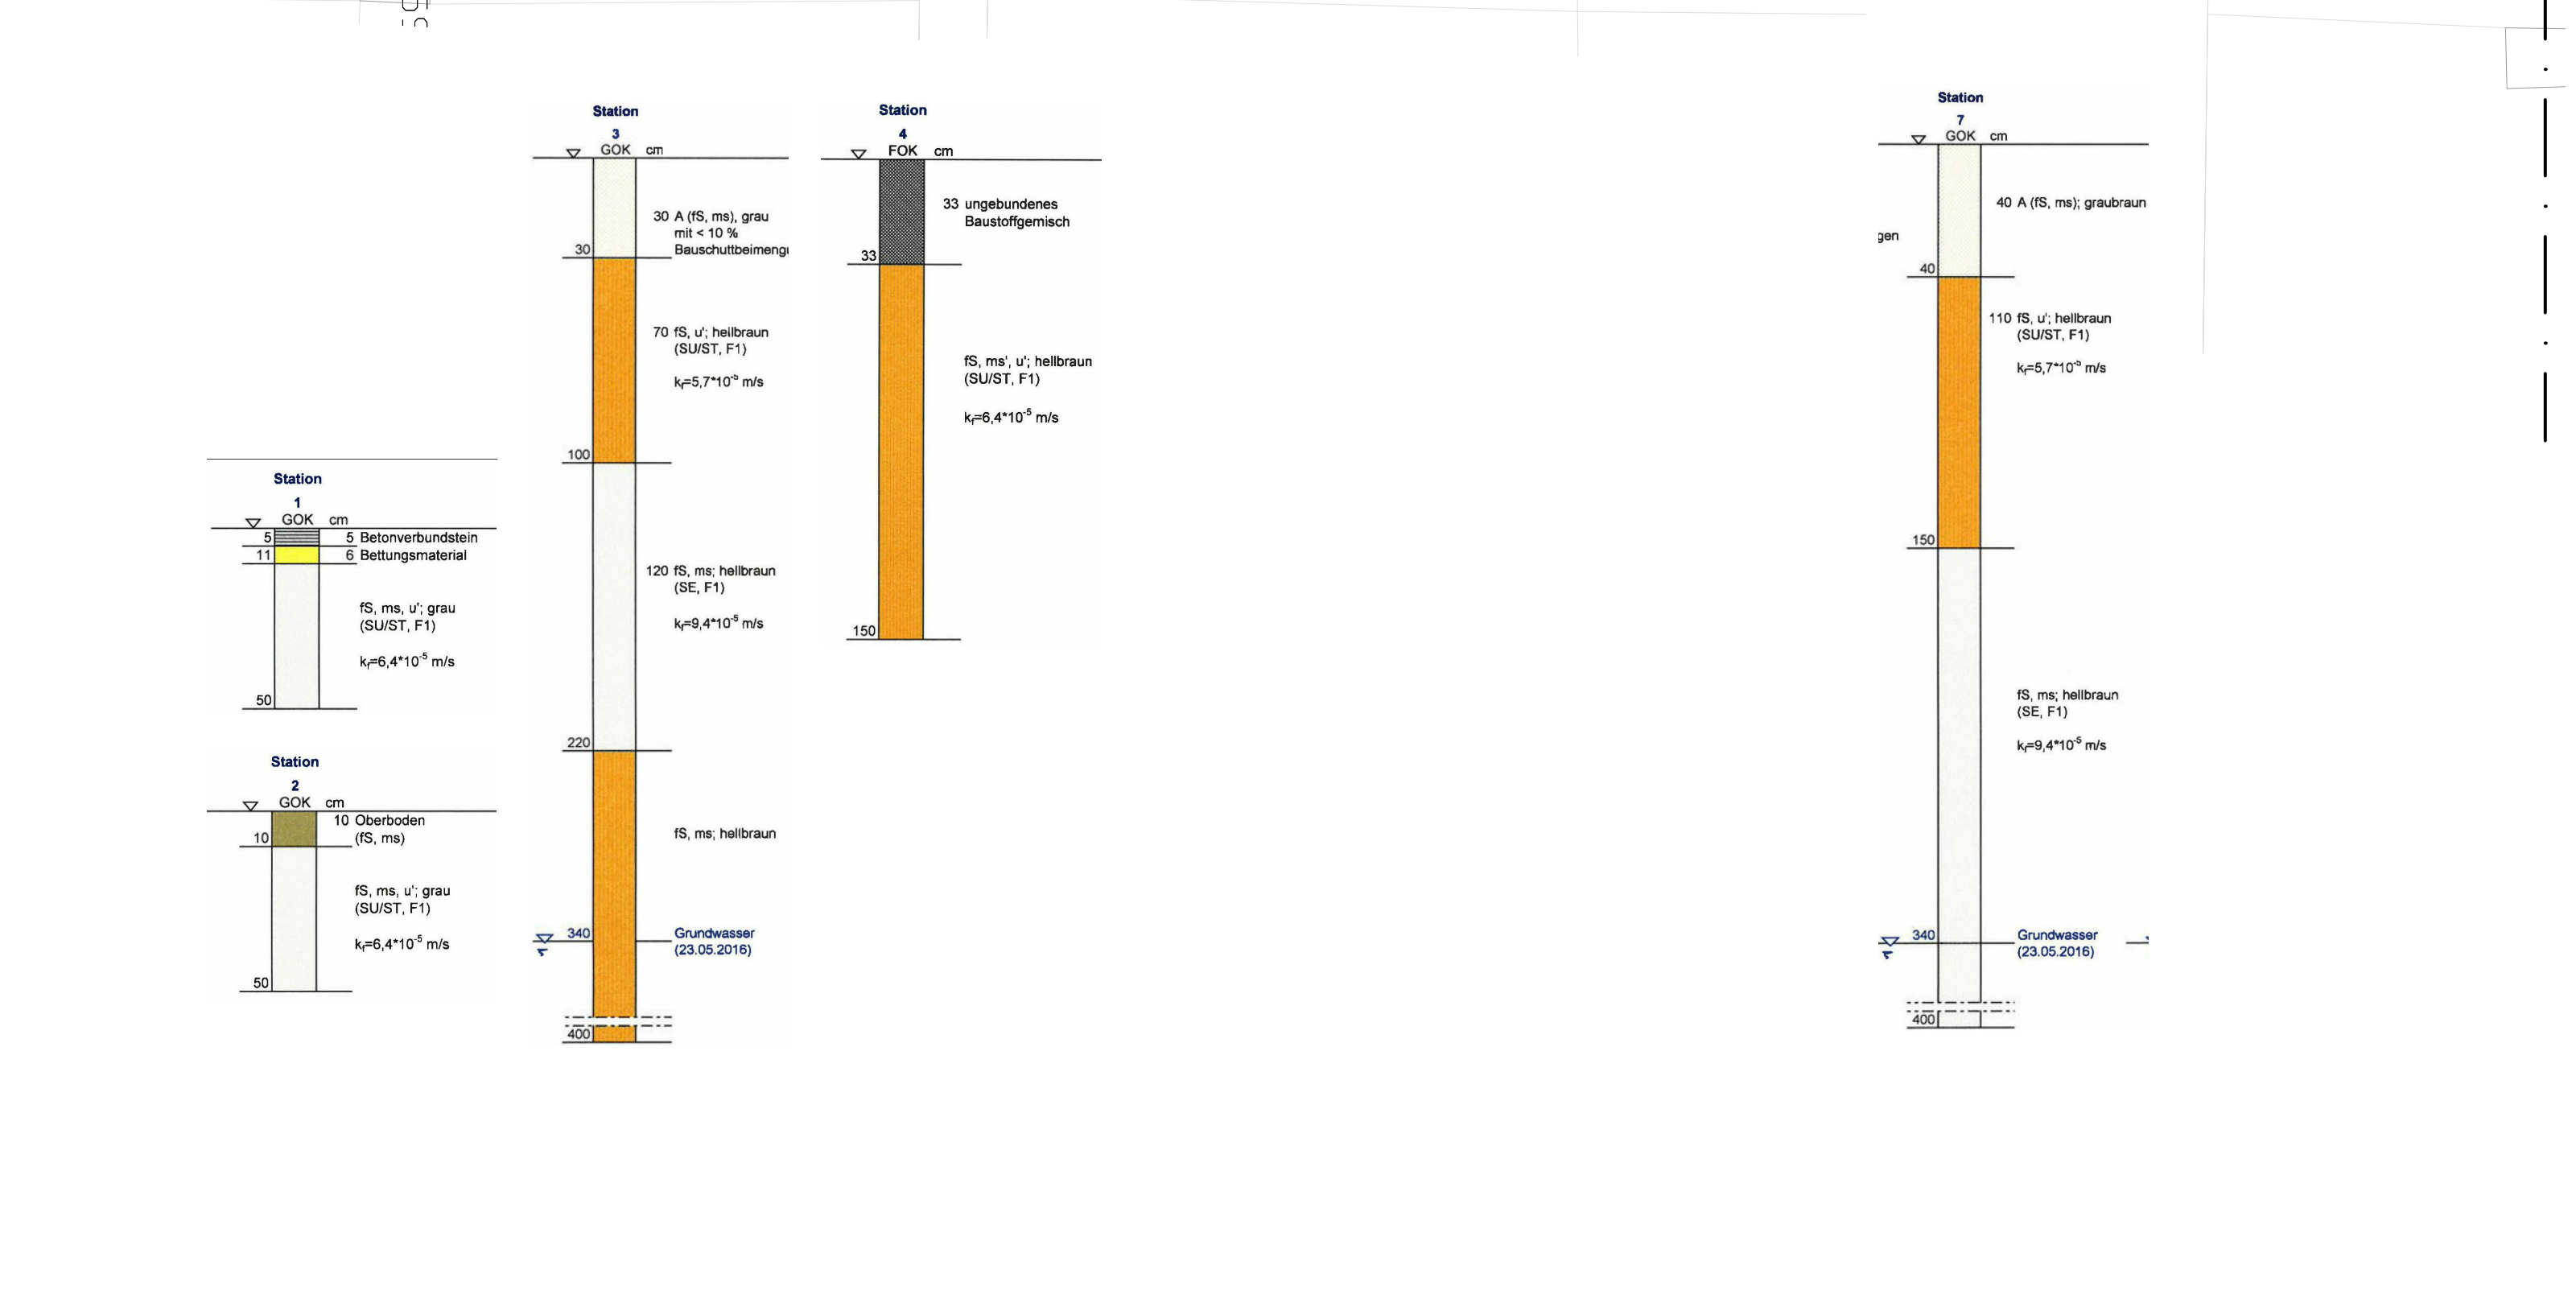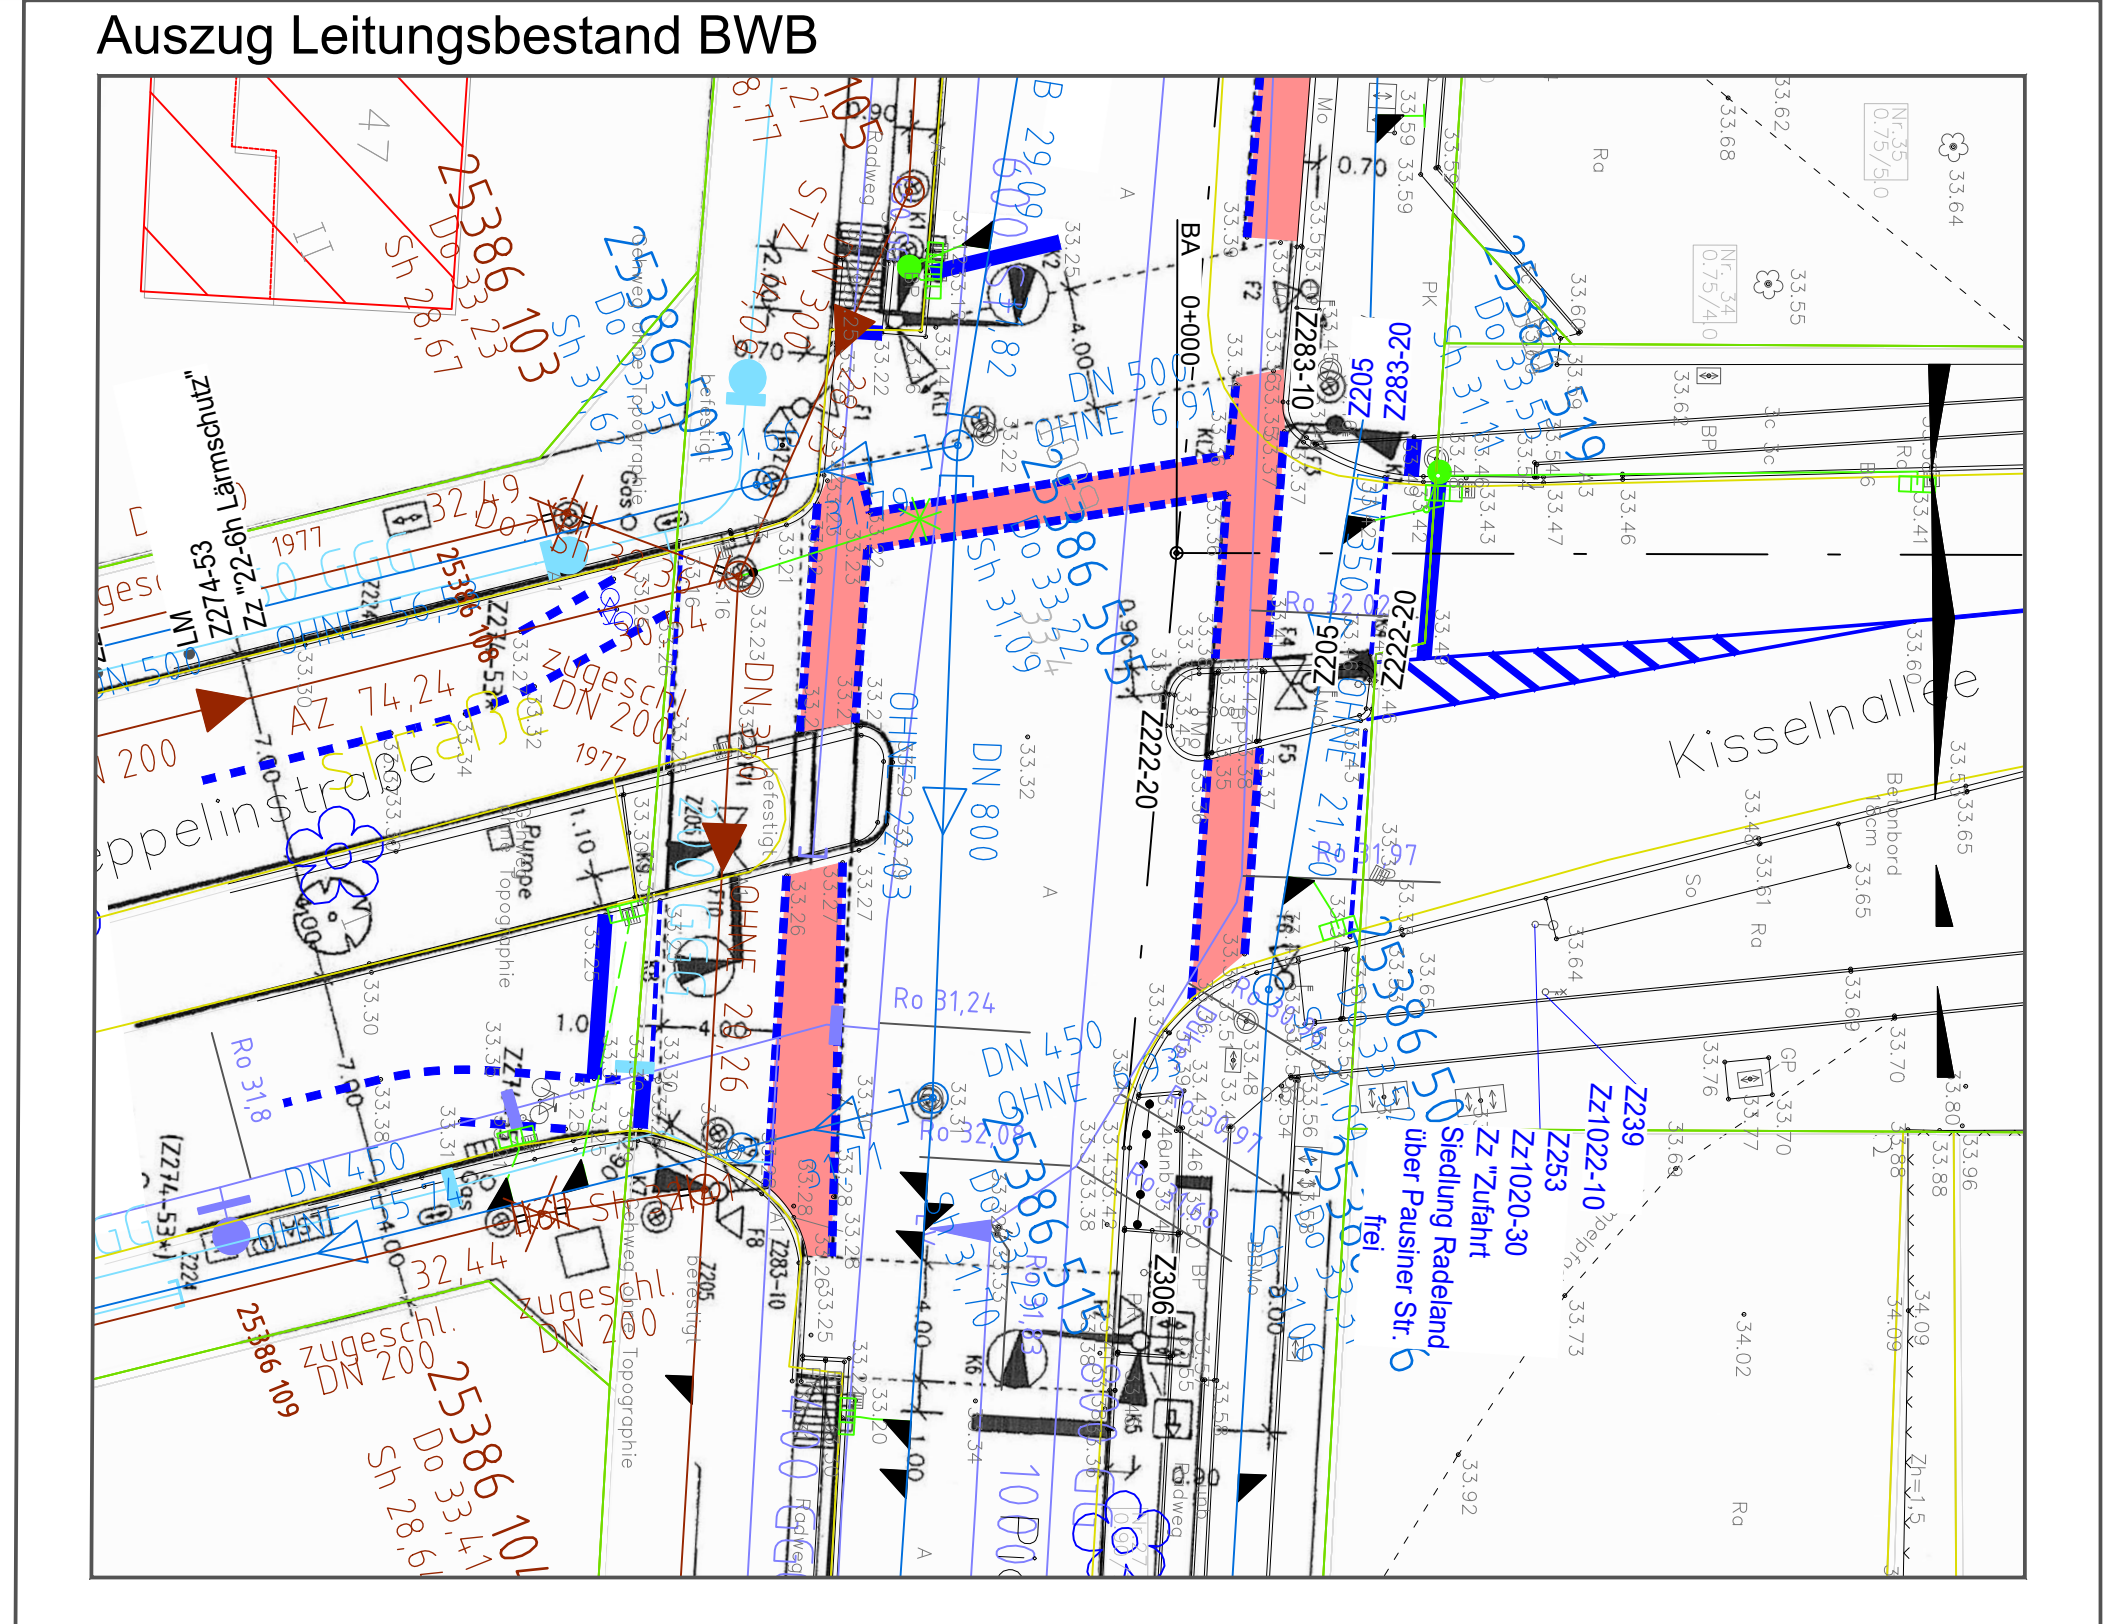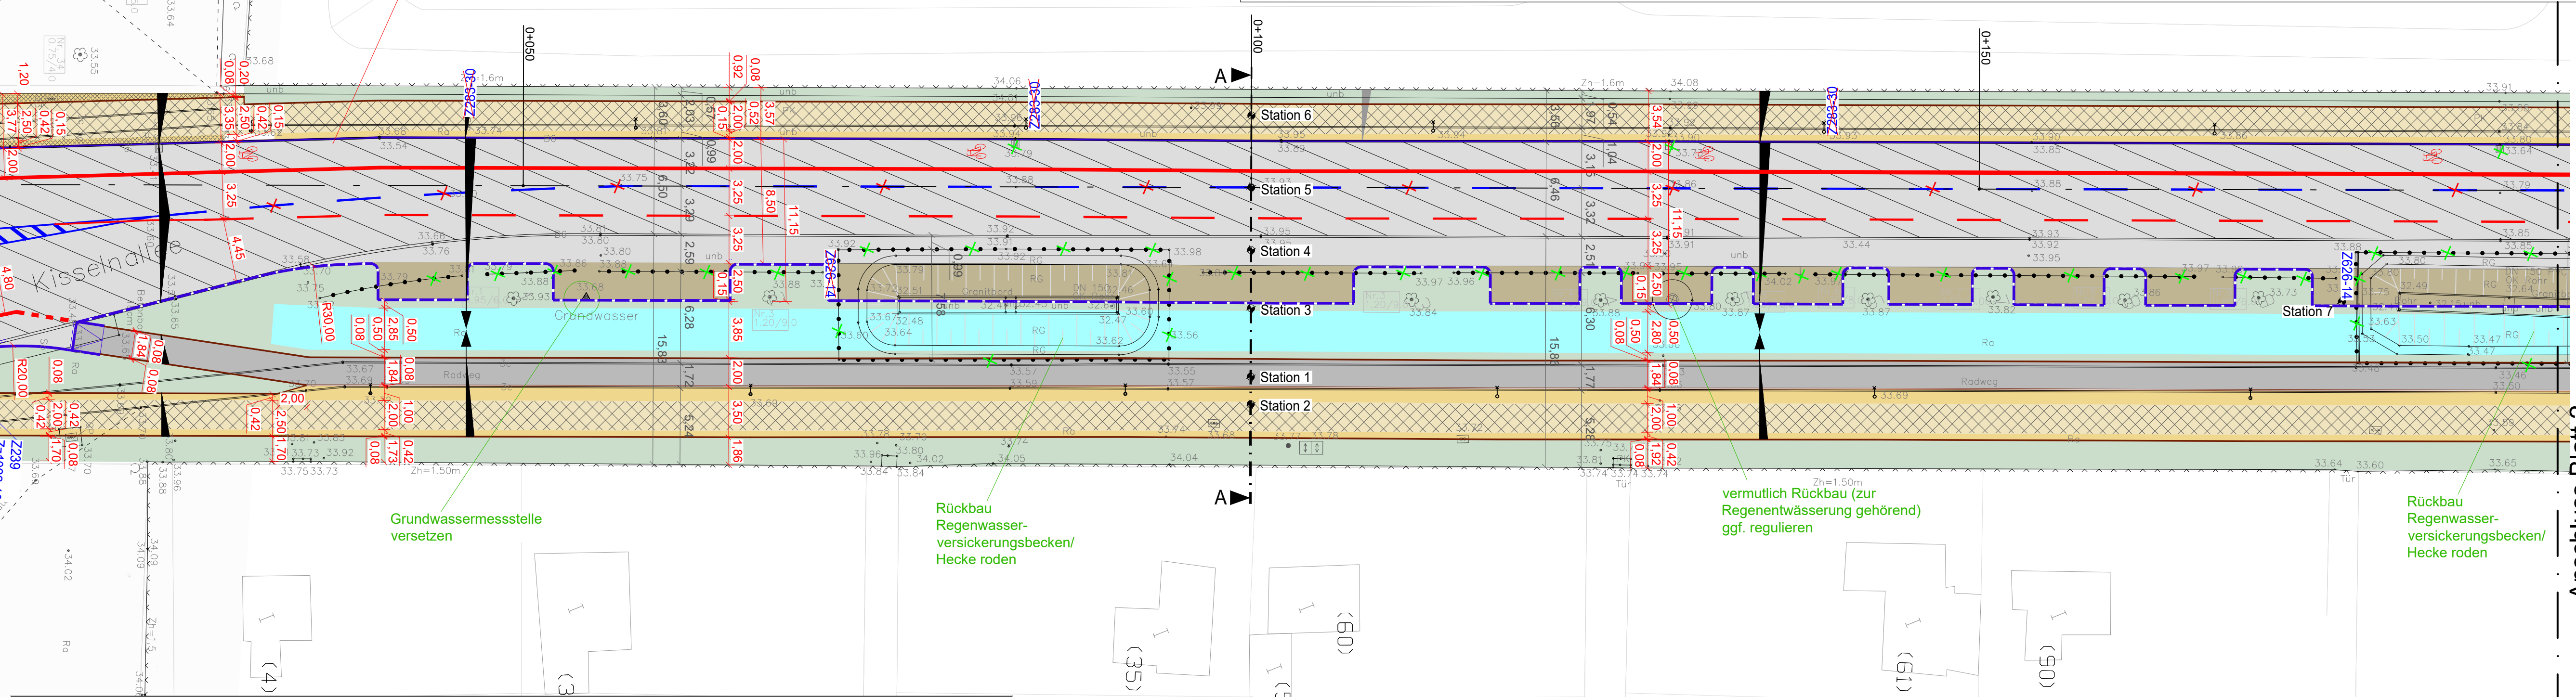

ARBEITSEXEMPLAR

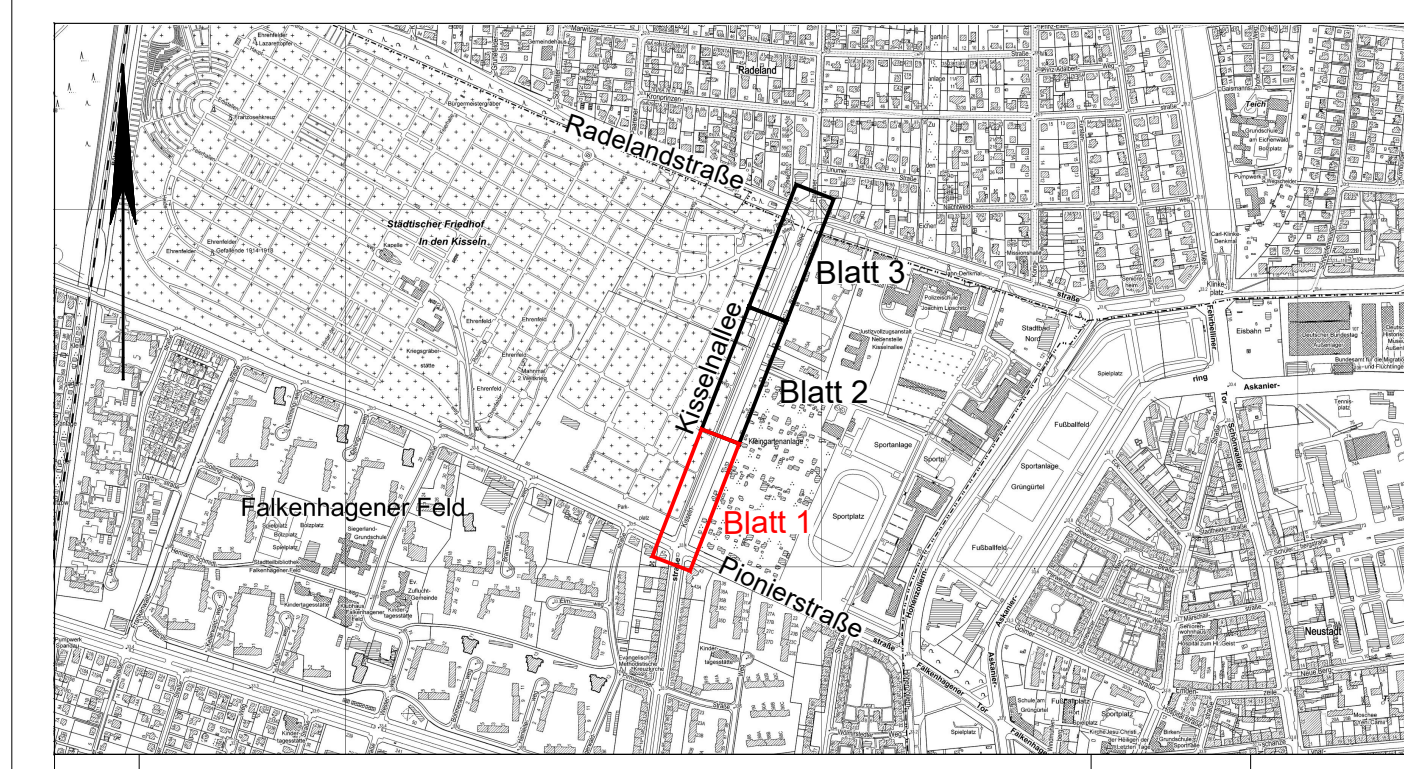

Index	Änderung	Datum	Zeichen

Vermesser:	VERMESSUNGSBÜRO Simon & Partner GbR (Verm.-Ing. VDV, VSVI) Friedrich-Wilhelm-Str. 64 12103 Berlin Tel.: (030) 751 20 01 Fax.: (030) 751 60 50	Gemessen Gezeichnet Geprüft 04.02.2016
Entwurfsbearbeitung:	HOFFMANN LEICHTER Ingenieurgesellschaft	Auftrag Nr.: Lagebezug: Soldner 88 Höhenbezug: NHN
		Datum bearbeitet 28.11.2017 gezeichnet 28.11.2017 geprüft:
		Zeichen Müller Müller

im Auftrag:
 Senatsverwaltung für Umwelt, Verkehr und Klimaschutz
 Abteilung IV B

Bezirksamt Spandau
 von Berlin
 Abt. Straßen- und Grünflächenamt

Radverkehrsanlagen
 Kisselallee
 zwischen Pionierstraße und Radelandstraße

VZ 01
 Vorplanung
 Verkehrszeichenplan

Maßstab 1 : 250